



PŮDORYS
M 1:100

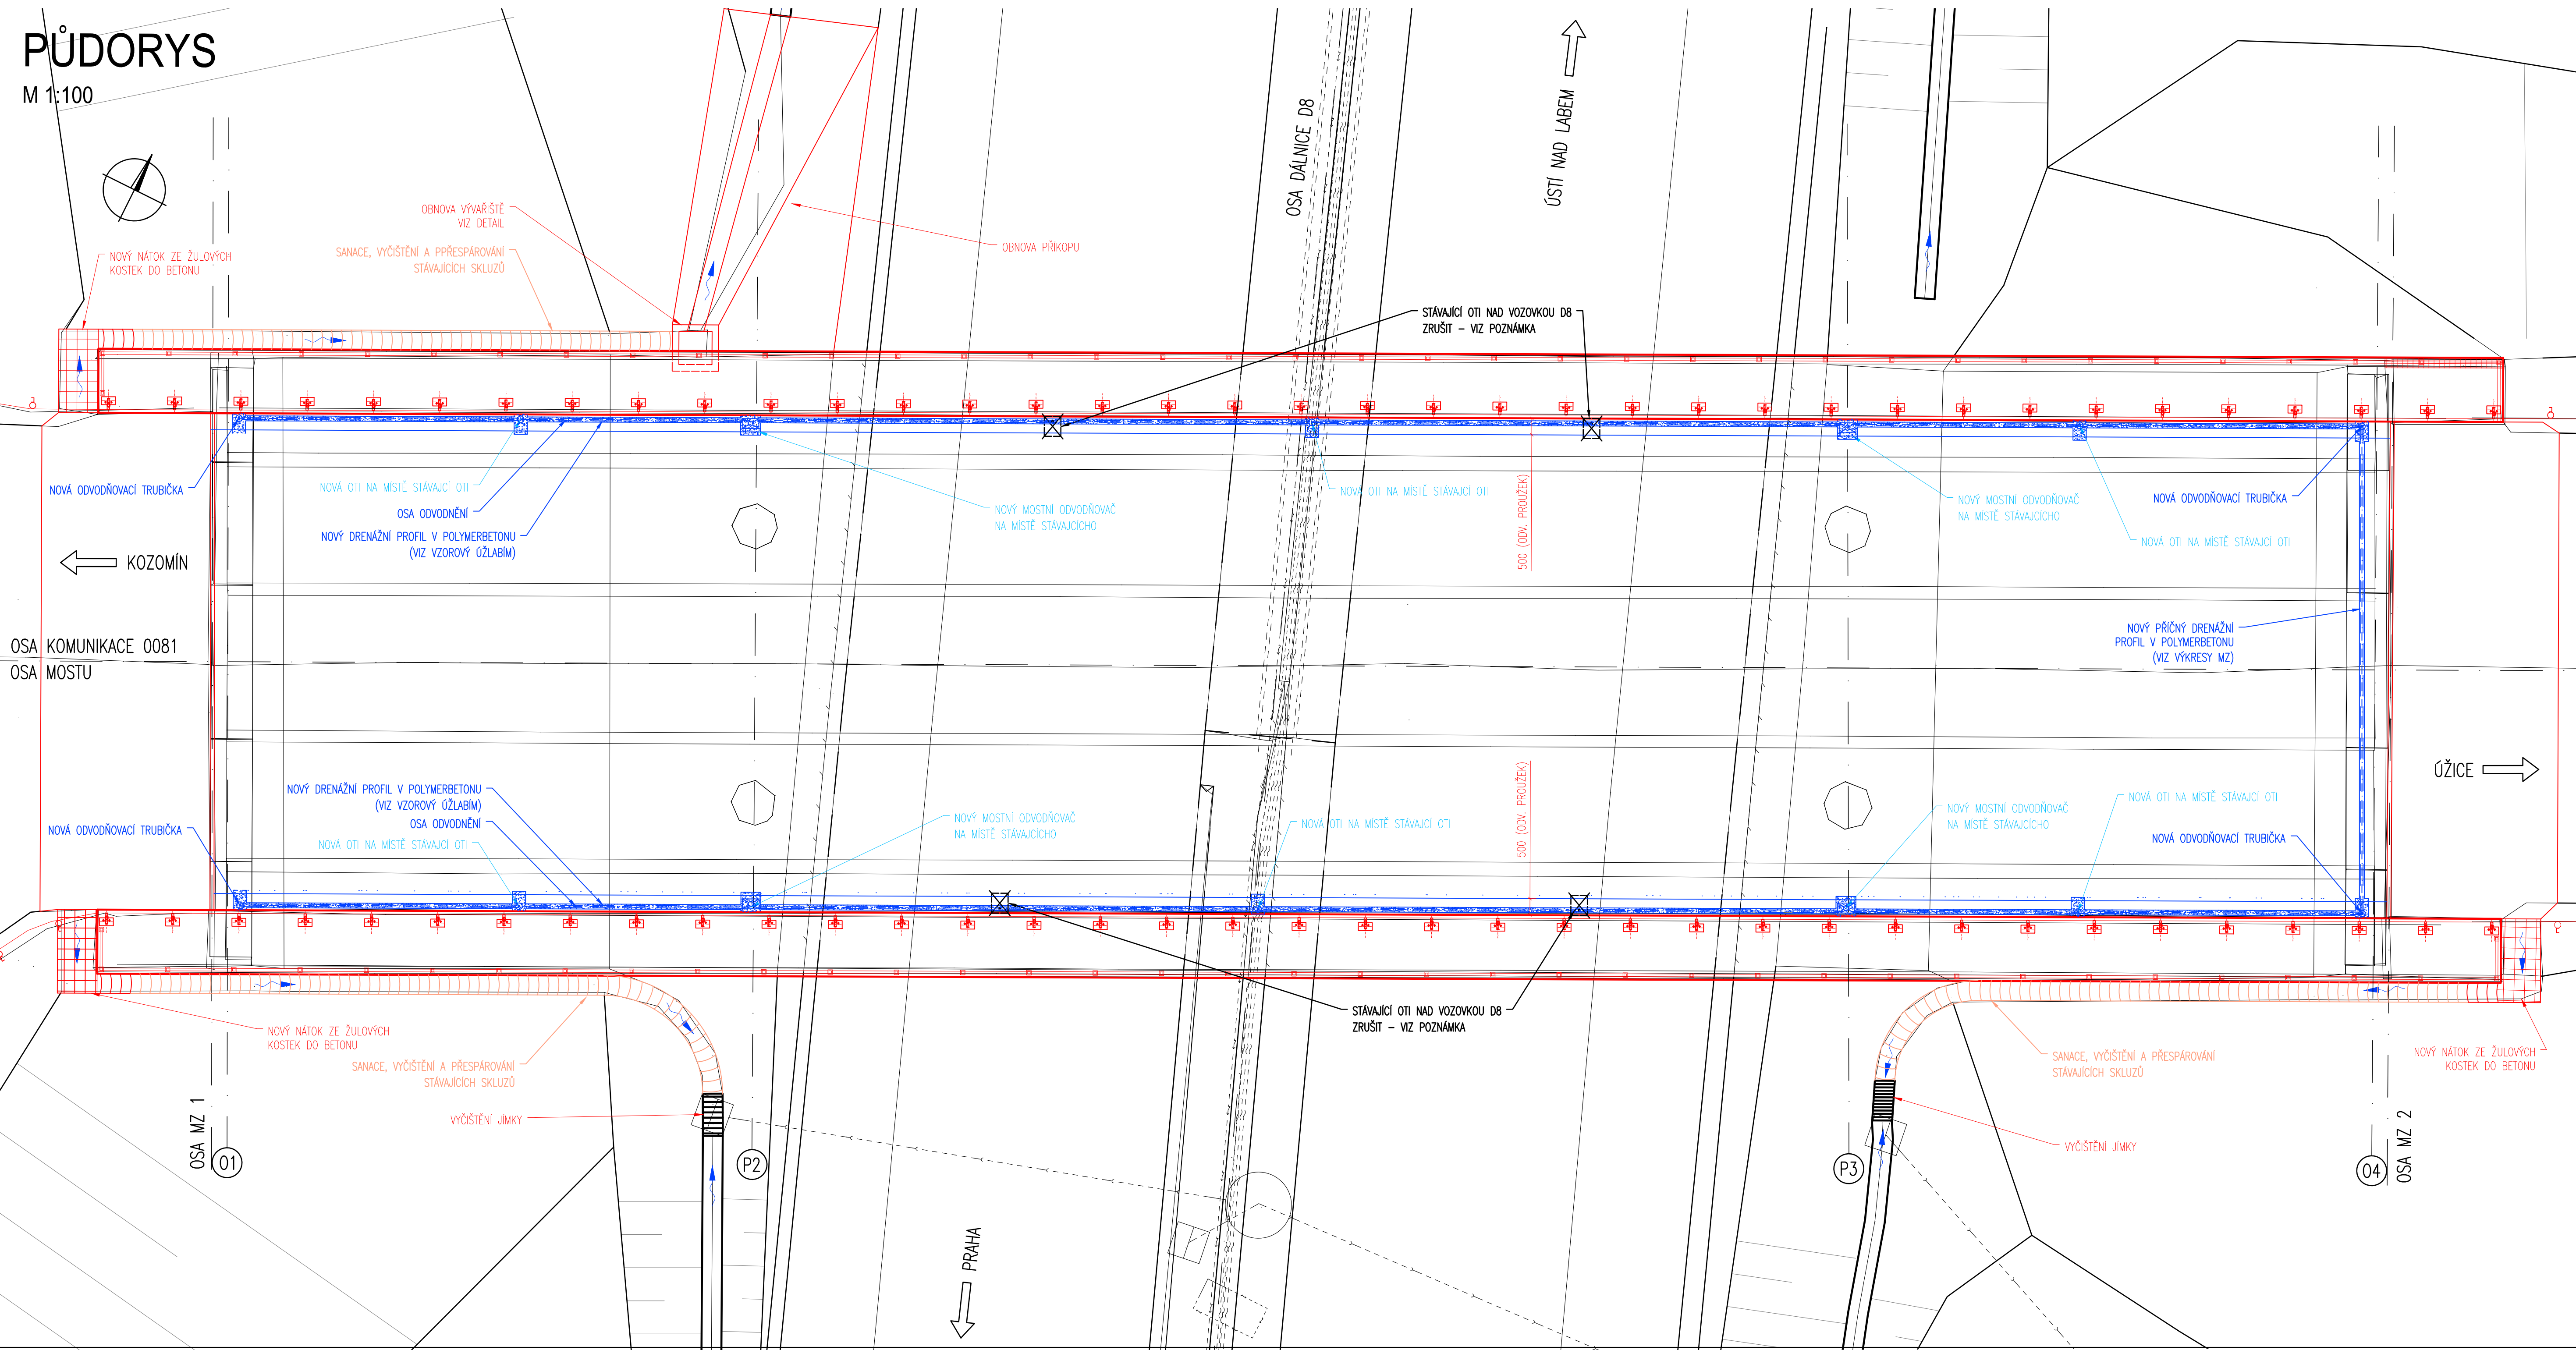

VZOROVÝ ŘEZ ÚŽLABÍM
M 1:10

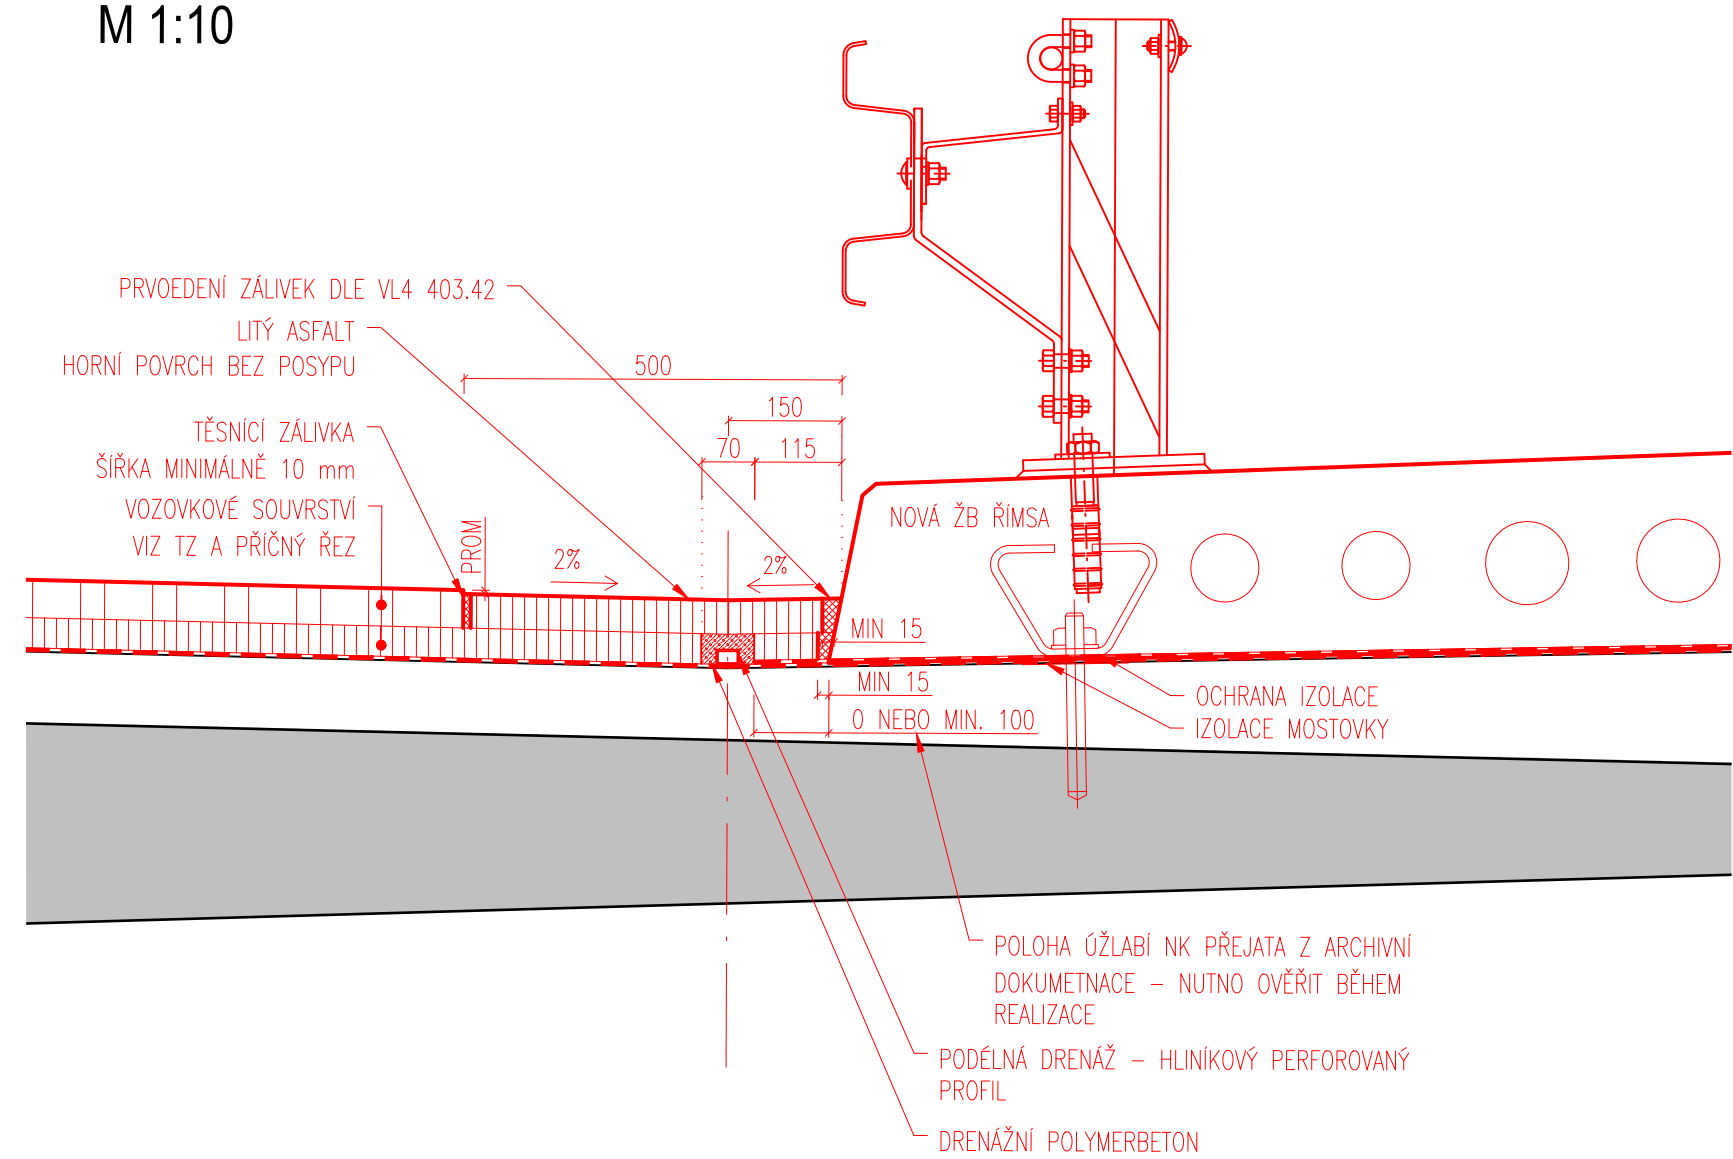

POZNÁMKY:

- ODVODŇOVACÍ PROUZEK Z LITÉHO ASFALTU DLE VL4 403.41.
- TĚSNĚNÍ SPÁRY PODÉL OBRUBNÍKŮ DLE VL4 403.42.
- DRENÁŽNÍ PROUZEK Z POLYMERBETONU VČETNĚ ŽEBER BUDE ZHOTOVEN DLE VL4 406.12a.
- STÁVAJÍCÍ ODVODŇOVACÍ TRUBIČKY BUDOU VYMĚNĚNY ZA NOVÉ NEREZOVÉ TRUBIČKY S PŘÍRUBOU (PROVEDENÍ TRUBIČEK DLE VL4 406.11).
- ODVODŇOVACÍ TRUBIČKY NAD VOZOVKOU DÁLNIČE BUDOU ZRUŠENY. DUTINA PO STÁVAJÍCÍ TRUBIČCE BUDE VYPLNĚNA BETONEM C 30/37 XC4, XF21, XD1 A VÝHODNĚ OŠETŘENA.
- U NOVÝCH MZ BUDOU OSAZENY ODVODŇOVACÍ TRUBIČKY NOVĚ – VIZ TĚŽ VÝKRES MOSTNÍCH ZÁVĚRŮ.
- STÁVAJÍCÍ MOSTNÍ ODVODŇOVAČE BUDOU VYMĚNĚNY ZA ODVODŇOVAČE NOVÉ. MOSTNÍ ODVODŇOVAČ BUDE PROVEDEN V SOULADU S VL4 504.01 (PODROBNĚJI BUDE ŘEŠENO AŽ Z VYBĚREM DODAVATELE ODVODŇOVAČE PŘI REALIZACI STAVBY).
- V MÍSTĚ ÚŽLABÍ MOSTOVKY BUDE PO CELE DÉLCE NA OBOU STRANÁCH MOSTU VEDEN DRENÁŽNÍ PROFIL (PROVEDENÍ V SOULADU S VL4 406.13, VIZ TĚŽ VZOROVÝ ŘEZ ÚŽLABÍM). DRENÁŽNÍ PROFIL BUDE TĚŽ PŘÍČNĚ VEDEN V NEJBLÍŽŠÍM MÍSTĚ MOSTOVKY PŘED MOSTNÍM ZÁVĚREM U OPĚRY 04 (V SOULADU S VL4 406.22, VIZ TĚŽ VÝKRES MOSTNÍCH ZÁVĚRŮ).
- STÁVAJÍCÍ PRŮCHODKY ODVODŇOVACÍCH TRUBIČEK (OTI) PŘED OSAZENÍM NOVÝCH OTI ŘÁDNĚ PROČISTIT OD USAZENIN A INKRUSTACÍ.
- PRO POLYMERNÍ BETON POUŽITÝ NA ZHOTOVENÍ DRENÁŽNÍCH A VSAKOVACÍCH ŽEBER NA MOSTOVCE BUDE POUŽITO KAMENIVO ŮŽKE A HRUBŠÍ FRAKCE ZAJIŠTJÍCÍ DLOUHOU FUNKČNOST PROVEDENÉHO ODVODNĚNÍ MOSTOVKY.
- PŘI PROVÁDĚNÍ SPOJOVACÍCH POSTŘÍKŮ Z ASFALTOVÉ EMULZE BUDE VEŠKERÝ DRENÁŽNÍ BETON CHRÁNĚN ZAKRYTÍM PRO ZAMEZENÍ POŠKOZENÍ JEHO DRENÁŽNÍ FUNKCE A PROTI ZASLEPENÍ NOVĚ PROVEDENÝCH OTI !!!
- POLOHA ODVODŇOVACÍCH TRUBIČEK A ÚŽLABÍ MOSTOVKY (ZJIŠTĚNO Z ARCHIVNÍ DOKUMENTACE) BUDE OVĚŘENA PŘI VÝSTAVBĚ. PŘÍPADNÉ ODCHYLKY OD PŘEDPOKLADŮ TĚTO PD NUTNO KONZULTOVAT S PROJEKTANTEM TĚTO PD.

LEGENDA:

- STÁVAJÍCÍ KONSTRUKCE
- NOVÁ KONSTRUKCE
- SANACE, VYČISTĚNÍ A LOKÁLNÍ PODBETONOVÁNÍ SKLUZŮ
- ODVODNĚNÍ
- NOVÉ PRVKY ODVODNĚNÍ NA MÍSTĚ PŮVODNÍCH
- NOVÉ ŽULOVÉ KOSTKY DO BETONU

Souřadnicový systém JTSK		Výškový systém Bpv	
		projektová, průzkumná a konzultační společnost	
PUDIS a.s., Podabská 1014/20, 160 00 Praha 6 tel.: +420 267 004 111, www.pudis.cz, info@pudis.cz			
Vypracoval: Ing. Jana Sýkorová	Hlavní inženýr projektu: Ing. Michal Grundel Výrobní ředitel: Ing. Jan Vlček	Investor: Krajská správa a údržba silnic Středočeského kraje, p.o. Zborovská 11 150 21 Praha 5	
Odpovědný projektant: Ing. Zdeněk Podráský, Csc.	Ředitel společnosti: Ing. Martin Höfler		
Číslo zakázky: D-19-022	Datum: 06/2021		
Akce: III/0081 Kozomín, most ev.č. 0081-2 nadjezd D8 silnice Kozomín – Úžice – PD		Měřítko: 1:100; 1:10	Formát: 12 x A4
Průloha: Výkres odvodnění		Stupeň: PDPS	Souprava: D.1.2.1.13